

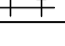

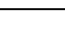






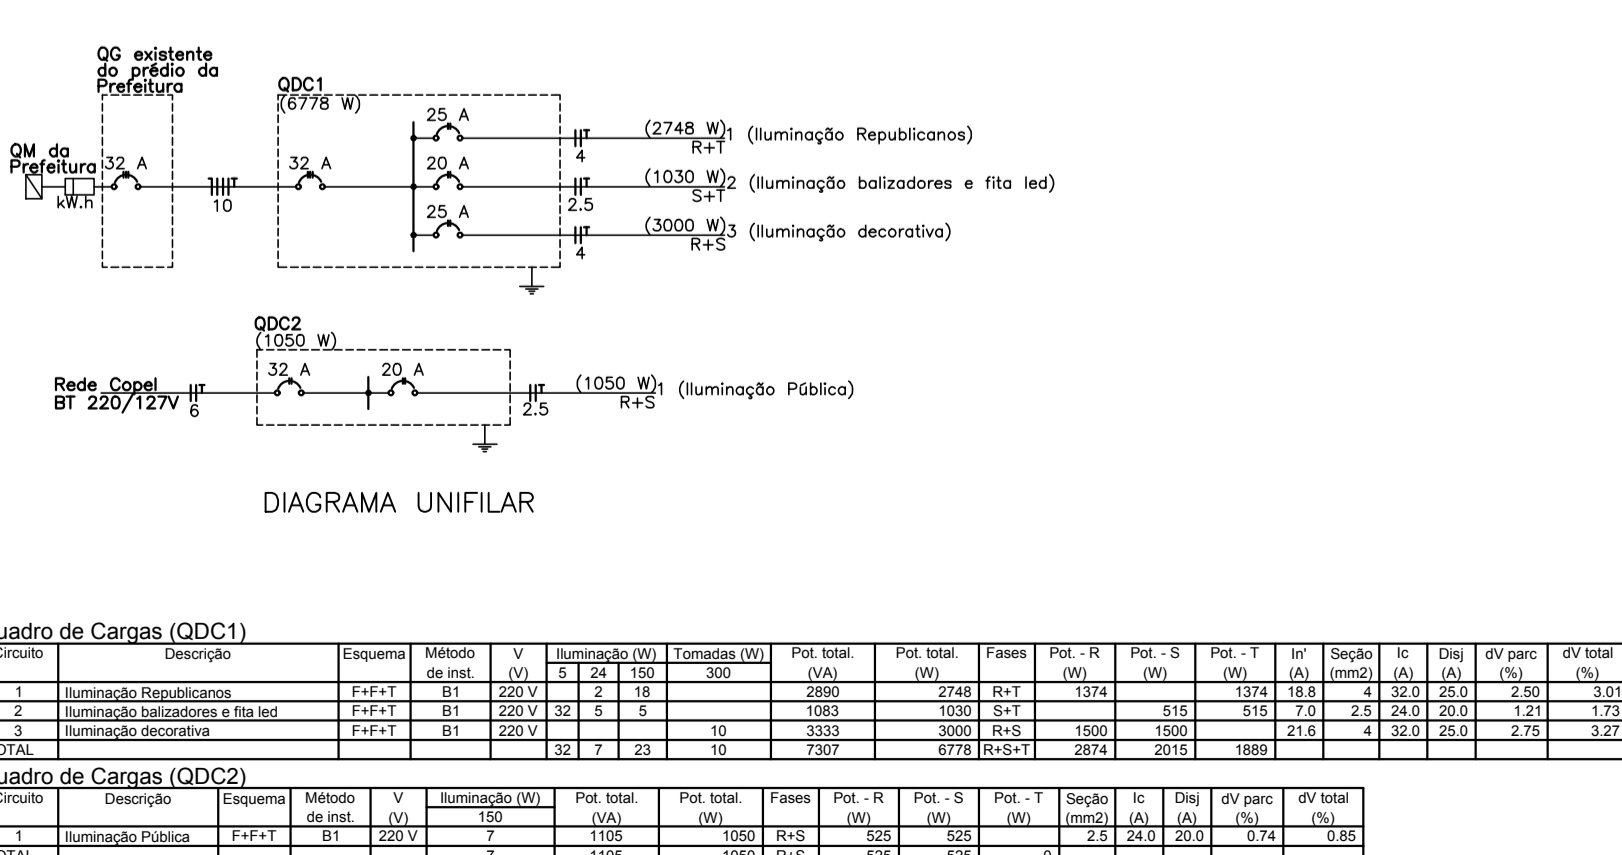
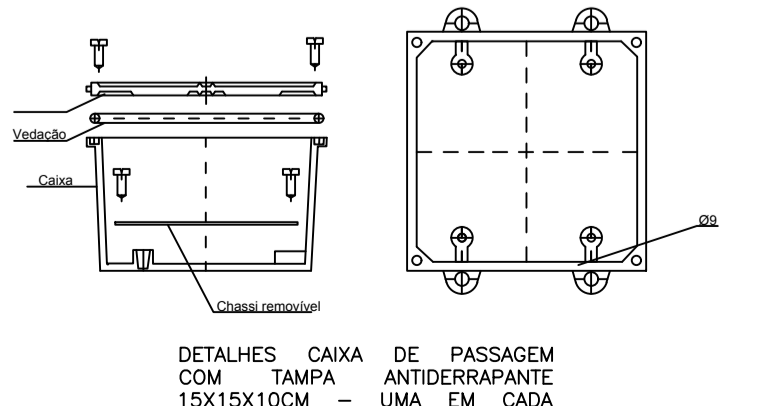
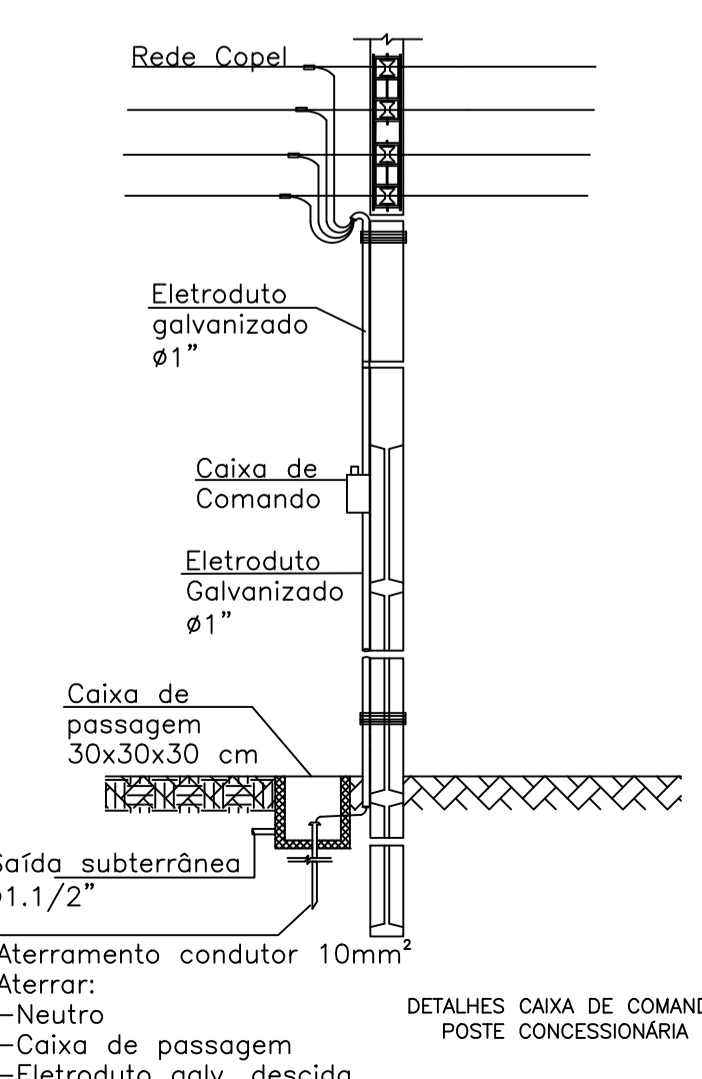
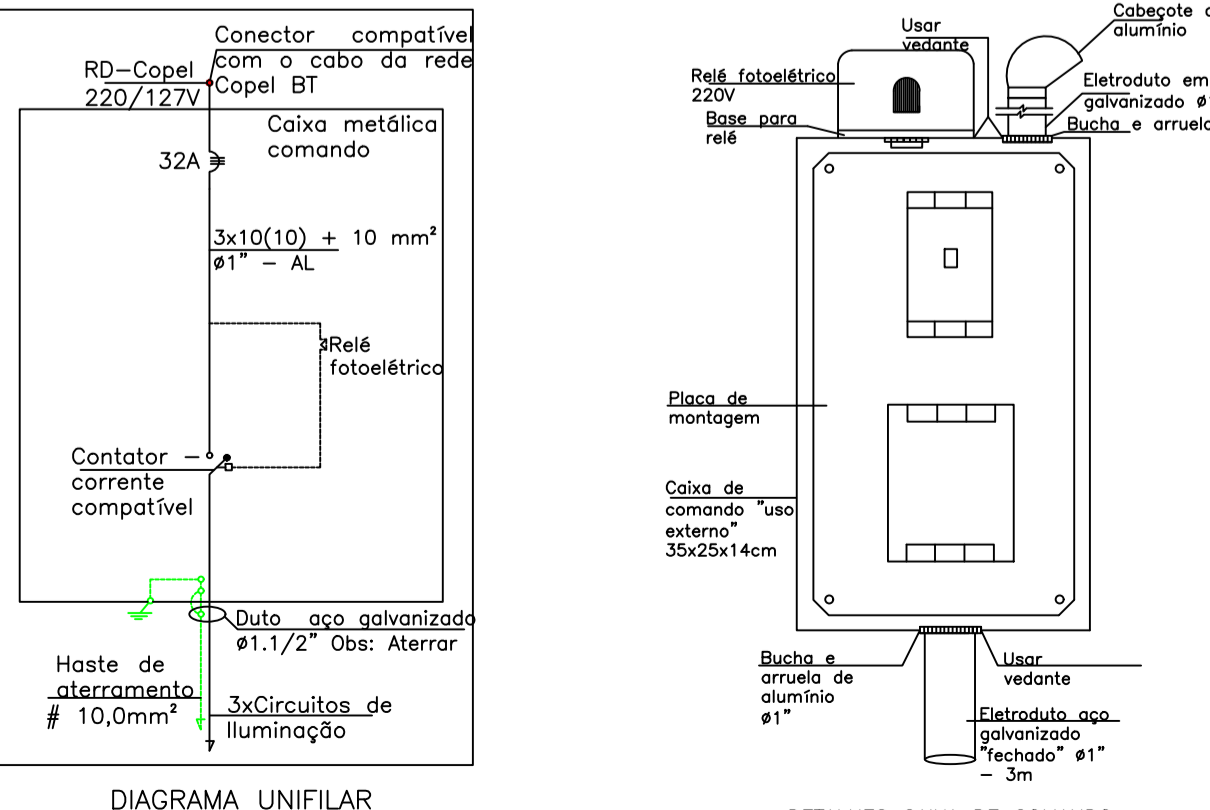


LEGENDA	
	Caixa de Passagem (piso) 30x30x30CM - concreto
	Caixa de Passagem (piso) 20x20x20CM - Metálica
	Caixa de Passagem (piso) 15x15x15CM - Metálica
	Eletroduto subterrâneo corrugado, dim. conforme indicação
	Neuro, Fase e Proteção (Aterramento)
	Luminária balizador LED redondo - Embutir no piso - tecnologia RGB - grau de proteção IP66 ou superior - Potência mín 5W
	Poste ornamental metálico - conforme especificações contidas no projeto arquitetônico - com refletor de led embutido com tecnologia RGB com memória - Potência de 150W
	Fita LED - grau de proteção IP67 - potência 24W - 5 metros de comprimento - temperatura de cor RGB
	Refletor LED - Modelo RGB com memória - Grau de proteção IP66 ou superior - 150W de potência - eficiência luminosa mínima 120lm/W - garantia de fabricação mínima de 2 anos
	Plug fêmea Hexagonal padrão NBR 14136 - 20A
	Quadro de distribuição e comando - chapa de aço - pintura eletrostática - adequada para trilho DIN - com dispositivo de lacre

PLANTA BAIXA
Escala: 1: 200



MUNICÍPIO DE PATO BRANCO - PR
SECRETARIA DE ENGENHARIA E OBRAS
RUA CARAMURU, 271 - CENTRO
FONE (46)3220-1538

OBRA: ENTORNO PREFEITURA MUNICIPAL DE PATO BRANCO E TERMINAL URBANO
ESPECIFICAÇÃO: REDE DE ILUMINAÇÃO EXTERNA

PROPRIETÁRIO: PREFEITURA MUNICIPAL DE PATO BRANCO
CNPJ: 78.995.448/0001-54
AUTOR DO PROJETO: GILVAN AUGUSTO NAVA
CREA: PR-165456/D

REVISÃO: 00
ETAPA: PROJETO
ESCALA: INDICADA
DESENHO: 02/12/2021

FRANCHA: **A**
01/01